PRIMER CONCURSO INTERNACIONAL DE ARQUITECTURA REGIONAL

PREMIO OSCAR HAGERMAN 2017

REFERENCIAS

- (P1) parada taxi
- (S1) sitio de taxi
- (P2) parada mototaxi
- (S2) sitio de mototaxi
- (P3) parada turista
- (E1) estacionamiento bicicleta
- (E2) estacionamiento discapacitados
- (E3) estacionamiento moto
- (E4) estacionamiento auto
- (I1) sala monitoreo y depósito
- (12) tanque reciclaje aguas servida
- (I3) tanque pluviales 8m³
- (I4) Pantalla removible
- (A) Placa Inaugural
- (B) Astabandera monumental
- (C) Cruce preferencial peaton
- -Ö- paneles solares
- zona conectividad wifi
- pavimento/suelo permeable


TIPOS DE MATERIALES

- M1. ladrillo visto
- M2. mosaicos esmaltados de barro rojo y negro
- M3. piso piedra amarilla local
- M4. piso piedra gris local
- M5. piso piedra rojiza local
- M6. gaviones piedra con capa superior hormigón
- M7. gaviones piedra con enredaderas endémicas
- M8. bambú seco
- M9. acero oxidado (tipo acero corten)
- M10. techo verde de césped
- M11. techo verde de crasas y suculentas locales
- M12. capa gravilla local blanca
- M13. capa gravilla local rojiza
- M14. capa gravilla local multicolor
- M15. monolítico rugoso gris claro, hecho in situ

TIPOS DE LUMINARIAS

- L1 solares tipo farol
- L2 columnas decorativas
- L3 rasante
- L4 tira de luz led (bajo bancos)

 L5 postecitos en vegetales
- L6 luminaria piso send
- L7 led de piso colores (fuente interactiva)
- L8 sumergibles (fuentes)
- L9 empotradas ocultas
- L10 direccionales de piso (estrado)

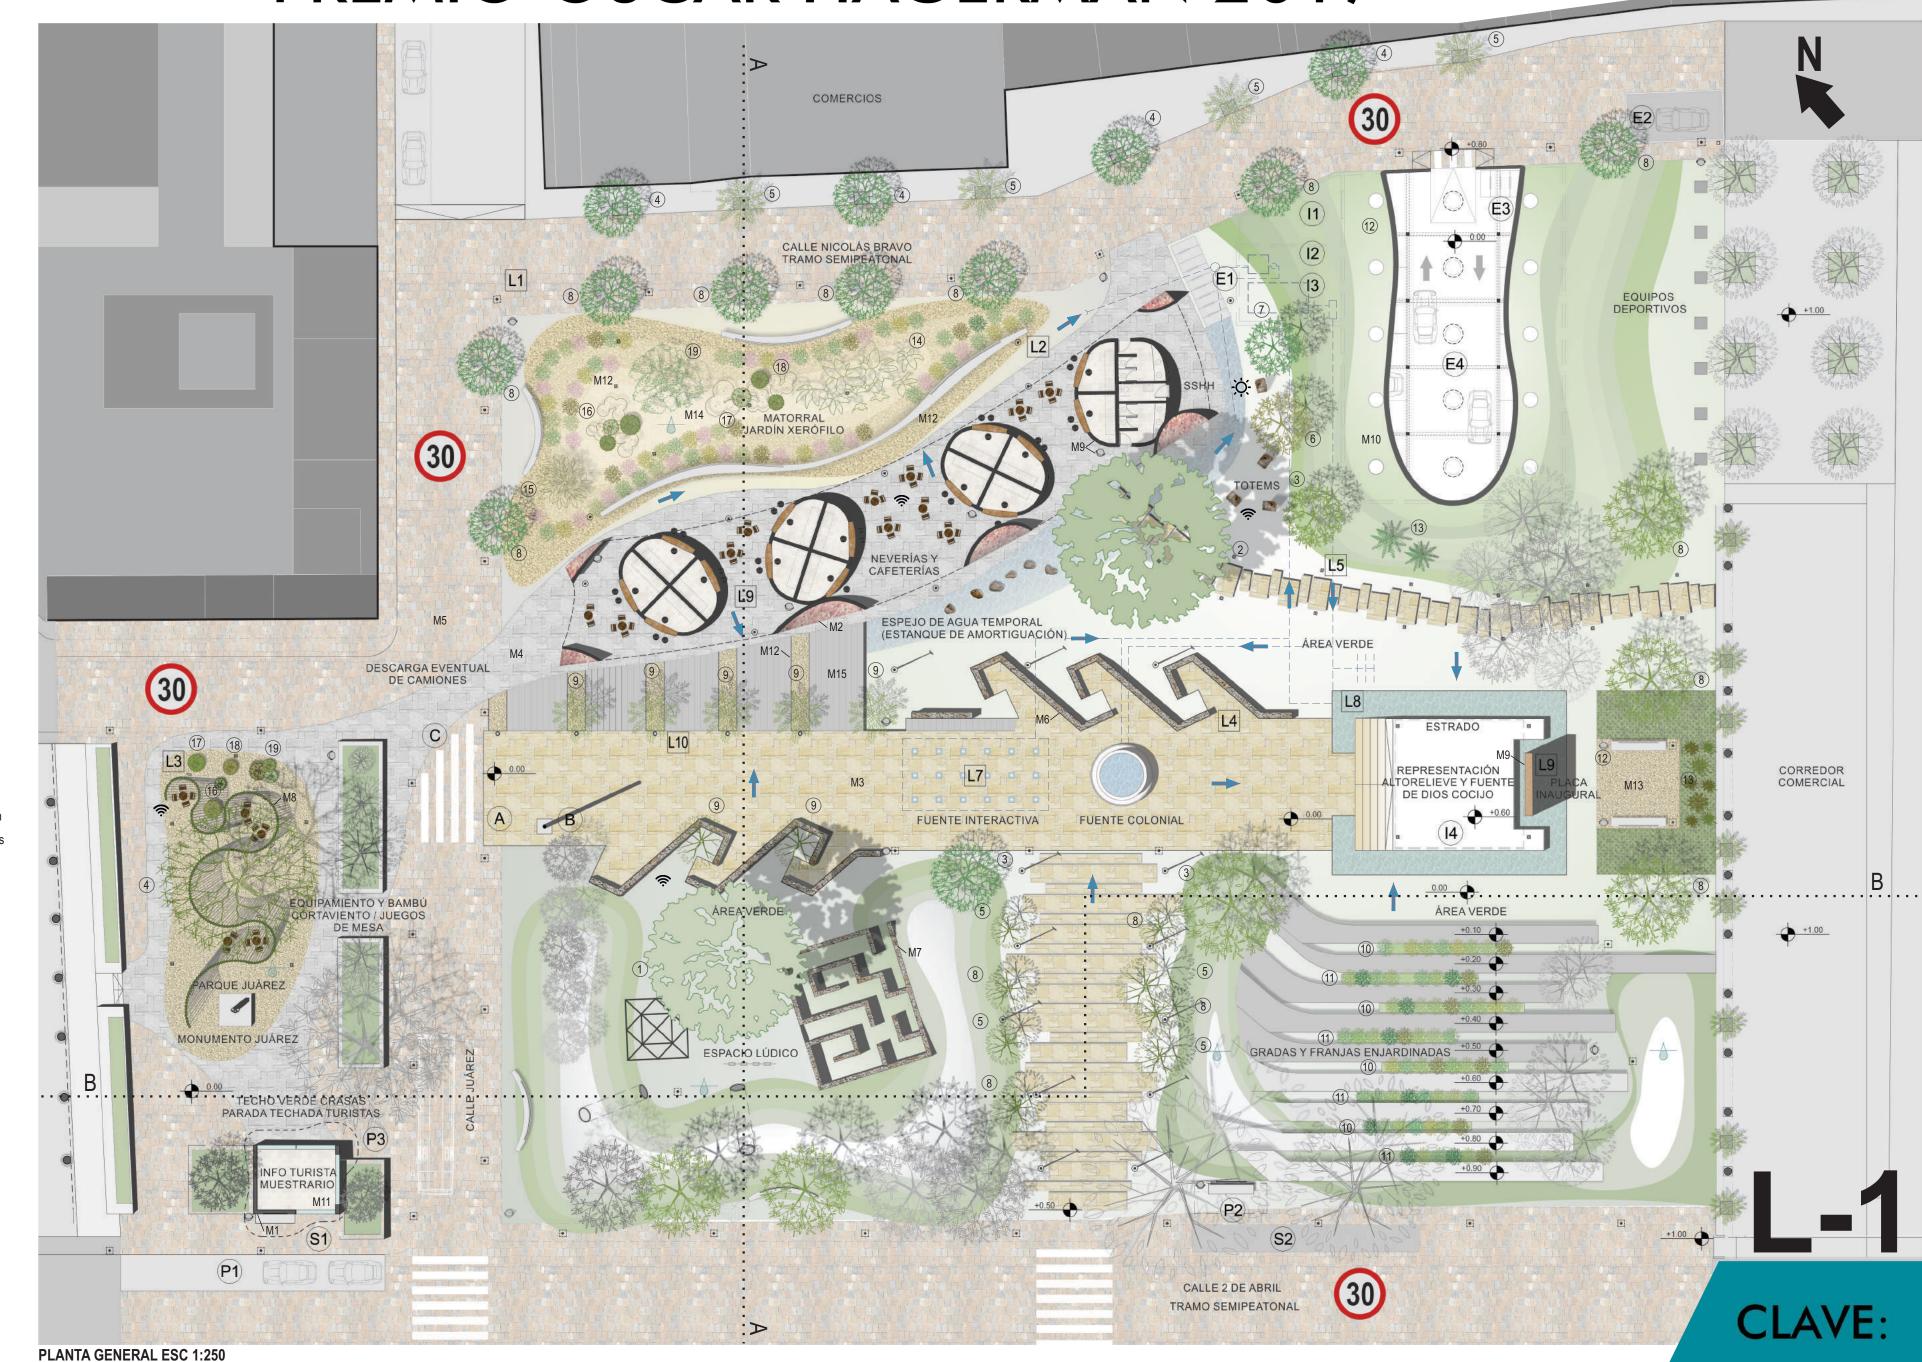



DISEÑO DEL ANTEPROYECTO DE LA PLAZA CÍVICA DE TLACOLULA DE MATAMOROS EN OAXACA, MÉXICO A-046


PRIMER CONCURSO INTERNACIONAL DE ARQUITECTURA REGIONAL PREMIO OSCAR HAGERMAN 2017





VISTA DESDE EL INTERIOR DE LA BÓVEDA

VISTA DESDE LAS GRADAS

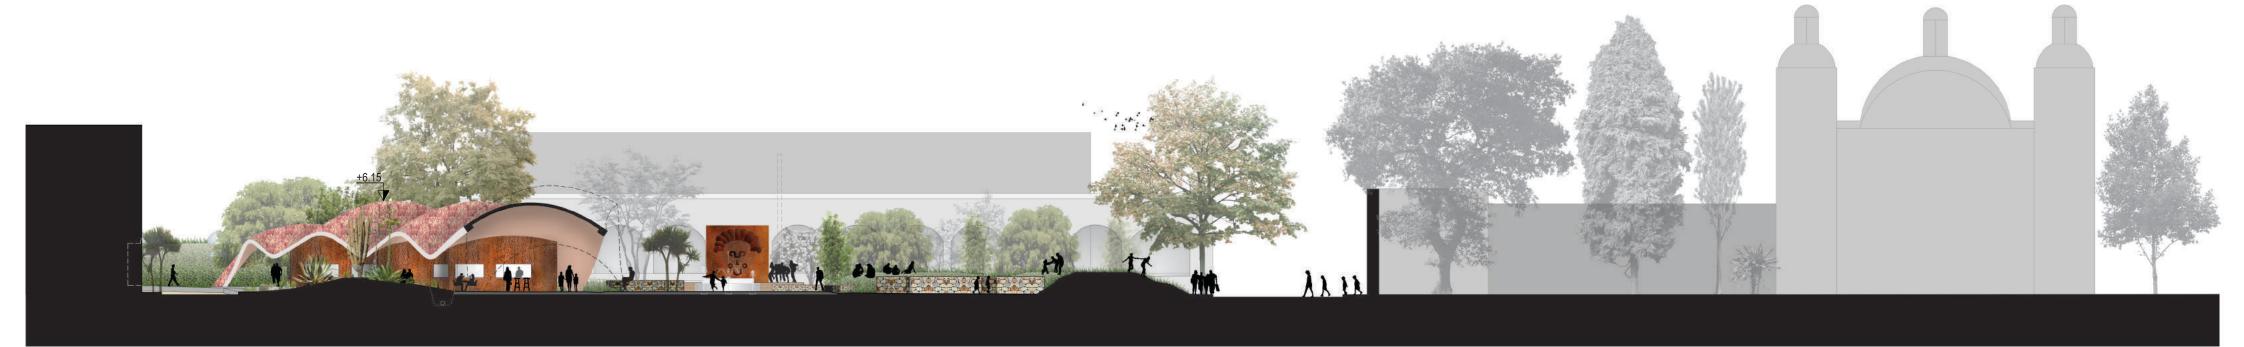

CORTE A-A ESCALA 1:250



CORTE B-B ESCALA 1:250

IBOMEX

L-2

CLAVE:


A-046

Primer Concurso Internacional De Arquitectura Regional PREMIO OSCAR HAGERMAN 2017


SITUACIÓN ACTUAL

VÍAS DE TRÁNSITO Y USOS

En la plaza convergen importantes arterias de la ciudad conectándola a la ruta. La calle Juárez es la entrada para los turistas. Las calles son también escenario de actividades comerciales temporales (tianguis) y permanentes (portales, mercado de frutas y verduras, etc).

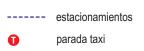

conexión a ruta

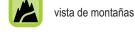



iglesia Sta Ma de la Asunción



mercado de frutas y verduras



comercios temporales

ESPACIOS NATURALES Y BIODIVERSIDAD

Los espacios públicos son de carácter introvertido, y los espacios verdes son chicos en relación a la mancha urbana. Su conexión se da en puntos específicos, y el diálogo entre naturaleza y ciudad es limitado. Predominan las veredas angostas impidiendo la plantación de árboles.

Asoleamiento: recibe sol directo todo el día_ **Sombras:** la pasiva del área comercial proyecta sombras cortas antes del mediodía. Se propone

Temperatura diurna: ronda de los 15 °C a los 30°C a lo largo del año.

Radiación UV: muy alta y peligrosa.

mantener los árboles perimetrales.

Lluvias: 6 meses de lluvia intensa y 6 meses de escasa Iluvia.

Vientos: bajos a inexistentes, predominantemente












PLANTA DE TECHOS Y SOMBRAS PROYECTADAS, TARDE DE JUNIO

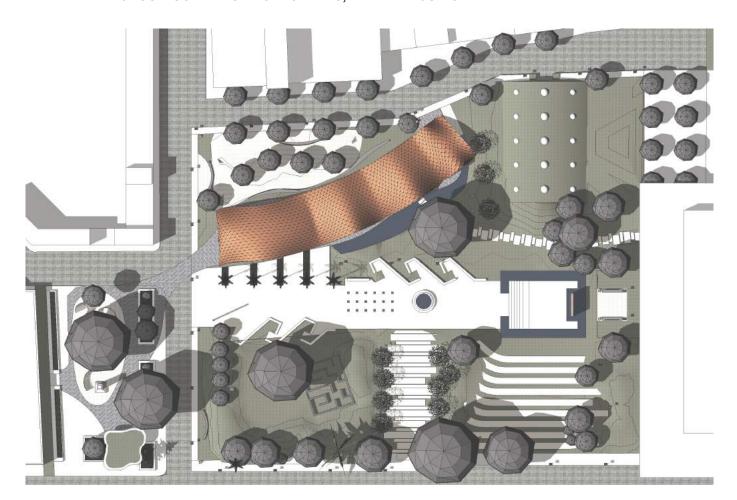

CARACTERÍSTICAS FUNDAMENTALES DE LA PROPUESTA

MATERIALIDAD: El respeto a la tradición mediante el uso de materiales locales como la piedra, el ladrillo, el barro negro y el bambú; y una reinterpretación o revalorización de técnicas ancestrales (bóvedas: gausa y de crucería), transmiten conocimientos y experiencias cercanas, actualizadas. Se valora la alfarería, los maestros herreros, y los maestros bovederos. El juego de diferentes texturas enriquecen la percepción espacial. La bóveda combina una gama de colores y superficies brillantes y opacas que generan destellos variables según la posición del observador y del sol; su diseño de patrones se inspira en los tonos rojizos de la tierra, materia prima de la bóveda y materia cultural de Oaxaca. La superficie exterior de las neverías se materializa en acero tipo corten, con un tallado que alude a la madera del cáctus, permitiendo el



variantes topográficas.



favoreciendo la apropiación del lugar.

áreas versátiles y la apropiación del espacio.

recorrer las distintas áreas.

comunicación globalizado.

colectiva de los pueblos de la zona.

mientras que la viga norte apoya en los locales de las neverías

sobre los monolitos.

distribuidos



por goteo subterráneo de las áreas verdes que lo requieran.

una función educadora en cuanto al ciclo del agua, y fauna y flora nativas.



AGUA: Fuente de vida, de microclimas, promueve la recreación, la relajación y la contemplación.

invitación al intercambio y la interacción entre sus habitantes, y también para los visitantes.



PARQUE URBANO: Especies endémicas generan diversos paisajes gracias a la jardinería xerófila, cuidando el confort

térmico mediante el diseño del sombreado y el asoleamiento. Se devuelve el verde al poblado, retornando a los orígenes de

selva subtropical caduca, pastizales y matorrales, evocando a escala, el paisaje montañoso dentro de la ciudad gracias a

La plaza se estructura a partir del eje central que presenta un recorrido por la historia del uso del agua. Desde la época

contemporánea hacia la colonial, finalizando en el dios Cocijo, custodio de la vida e historia del agua en la plaza. Un oasis

para la ciudad, donde varían los paisajes mediante estangues de retención temporales que forman espejos de aqua que

reflejan y enriquecen la visual, otorgando funcionalidad para la amortiguación de la disposición de las aguas pluviales. El

riego automático solar con paneles fotovoltaicos es activado mediante sensores de humedad de suelo y se procede al filtrado

APERTURA: En un entorno introvertido se ofrece amplitud, múltiples accesos y vínculos entre plaza y pueblo que son una

Ningún espacio queda aislado, la propuesta apunta a la conexión de las diferentes áreas brindando dinámica al recorrido y

COMUNIDAD CO-CREADORA: Espacio preparado para manifestaciones artísticas de artesanos y artistas locales (tótems

monolitos, etc.). Se propone el involucramiento de la población en el cuidado de la vegetación de la plaza, teniendo la misma

IDENTIDAD: Se revaloriza la historia y el contexto geográfico, se fomenta el fortalecimiento de la identidad local mediante

La gran bóveda recuerda las cuevas de Yagul. El recorrido central se inspira en los glifos de la cultura zapoteca y mixteca. Se integra la arquitectura colonial del ritmo de las galerías con la vista de la catedral, favoreciendo la continuidad espacial. La

INTEGRACIÓN SOCIAL: Existen espacios de actividad para todas las edades y gustos, mediante áreas pasivas y activas: invita a los adultos al juego, el estrado multiuso contribuye a las manifestaciones culturales y expresivas de la población. Conviven niños, adolescentes, adultos, adultos mayores y personas de capacidades diferentes en un espacio de encuentro ciudadano. Las variadas caminerías invitan tanto a ciudadanos en silla de rueda como a gente con otras discapacidades a

VEGETACIÓN EN ESCALAS: En un juego visual de altos y bajos, luces y sombras, convive una vegetación rastrera, de bajo y mediano porte, y de altura. De esta manera, el espacio se enriquece con diferentes referencias de verde estratégicamente

TECNOLOGÍA Y ENERGÍA: La introducción tecnológica mediante una zona de conectividad wifi en la plaza, contribuye a la conexión de sus habitantes con el mundo. Así se reconvierte un espacio lleno de cultura e historia, en un canal de

Se aprovecha la energía solar para la iluminación del espacio público y el funcionamiento del riego con paneles fotovoltaicos

BÓVEDA GAUSA: Es el destaque visual y cobijo, protege del sol y permite aprovechar la plaza incluso en períodos de lluvia. Por sus características formales, refleja el primitivismo y hace de conector con los orígenes de la humanidad y la memoria

Se apoya en vigas laterales onduladas de hormigón armado, la viga sur tiene apoyos directamente en la cimentación,

ATRACCIÓN TURÍSTICA: Por su peculiar carácter orgánico, la plaza se convierte en un centro de interés turístico por su

novedoso diseño, propuestas interactivas, infraestructura y el manejo de los espacios al servicio de las relaciones humanas.

unión de ambas plazas delimitadas por las pasivas alude al funcionamiento de los claustros monásticos.

VIDA NOCTURNA: La iluminación calificada y selectiva incentiva actividades nocturnas en la plaza.

El ritmo de los apoyos de la bóveda, acompaña la función de transición exterior-interior de las pasivas.













AGUA: USO Y RE-UTILIZACIÓN


Aguas pluviales: se recogen de los techos, estacionamiento y fuentes y re-utilizan para riego y cisternas.


Aguas grises: Desagües de las piletas de baños son re-utilizados para las cisternas masculinas.

Agua potable de cañería: Alimenta todos los grifos y la fuente interactiva. Complementa las aguas re-utilizadas en tanques cuando sea necesario.

Riego: cantidad y frecuencia según estación, tiempo, hora y especie vegetal nativa en cuestión.

REFERENCIAS:

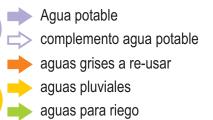

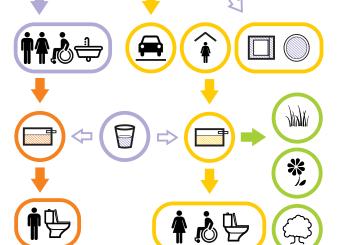

GRAMÌNEAS, PASTO, BAMBÚ: 10. Agrostis perennans, 11. aira caryphyllea, 12. zea perenis (teosintle), otras gramineas y 9. bambúes locales











ÁRBOLES Y ARBUSTOS: 1. Huanacaxtle (nacaztle), 2. ahuehueté (tule o ciprés mexicano), 3. cazahuate, 6. burseras penicillata y 7. glabrifolia, 4. leucaena leucocephala (huaje), 8. mezguite.















CRASAS Y SUCULENTAS: 5. Yucca aloifolia, 16. myrtillocactus geometrizans, 17. neobuxaumia scoparia, 18. neobuxaumia tetetzo, 19. opuntia microdasys, 14. agaves americana, stricta y 15. salmiana, coryphanthas calipensis y pycnacantha, echeverías pluvinata, hamsii, gibbiflora, laui y derenbergii



































DISEÑO DEL ANTEPROYECTO DE LA PLAZA CÍVICA DE TLACOLULA DE MATAMOROS EN OAXACA, MÉXICO

A-046